


Universita Palackého Olomouc
VŠK - ul. Na Zátkopě 26 - Chválkovice - Olomouc

Původní výtah je výrobce Tra. Brécia. Je vybaven, starý typem pívodního výrobcu Tra. Brécia. Je vybaven, starý typem dveří JSO 800. V šachetě jsou vodítka pro protitáhu drátová napojená a dosedy betonové

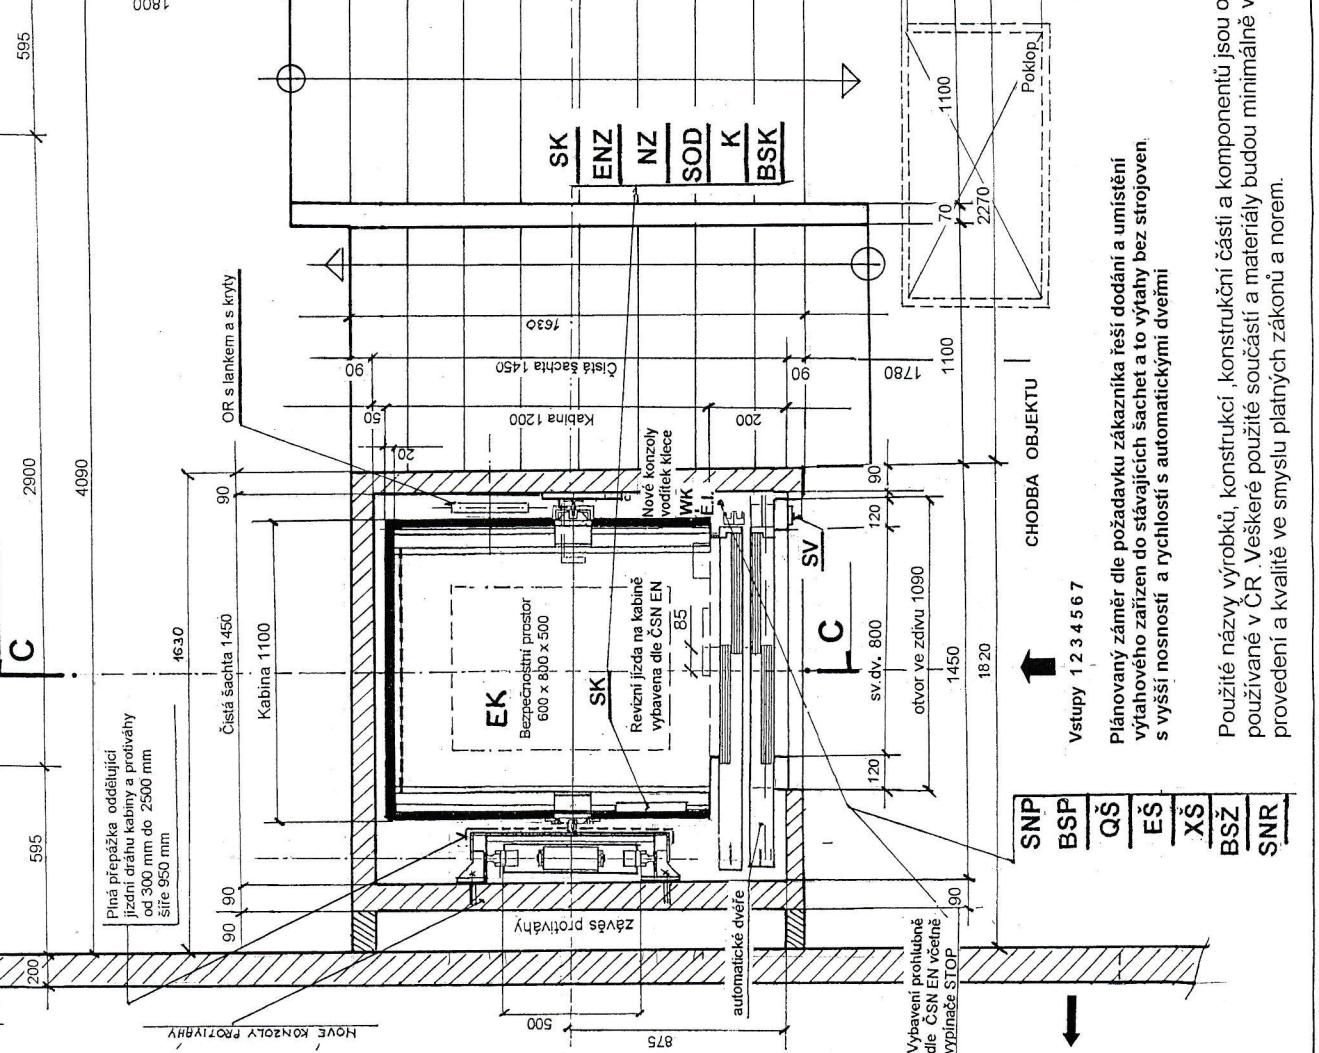

LEGENDA:

- RV rozdvižnice
- R rozváděč
- QK koncový vypínač na kleci
- QS vypínač osvětlení prostoru stroje
- QŠ vypínač osvětlení šachty
- EŠ osvětlení šachty
- ENZ nozuvové osvětlení v kabíně
- E.I. elektro instalace
- WK vlečné kabely
- XK zásuvka na kleci
- XŠ bezp. spínač záchrannou v prohlubnici
- BSK bezpečnostní spínací na kabíně
- EŠ osvětlení strojovny
- RJP revizní jízda v prohlubnici
- SBP bezpečnostní spínací v šachetě
- K komunikátor v kabíně
- SK ovlád. kombinace v kabíně
- SV ovlád. kombinace venkovní
- NZ nouzový signál v kabíně
- A operátor
- QRJ k.vyp revizní jízdy nahoru
- RJ revizní jízda na kabíně
- PRJ přepínací revizní jízdy na kleci
- SNK sig. NOUZE na kab.pod kab.
- OR omezovač rychlosti
- SZC spínací zachycovací
- SOD spínací OR
- SOR spínací OR v prohlubni
- SNR sig. NOUZE v prohlubni
- SNP

Sily působící od výtahových částí na konstrukce v N

	F1 = 31200 N
Sily působící na dno prohlubně od zachycovačů	F2 = 16000 N
Sily působící na dno prohlubně od zachycovačů	F3 = 14148 N
Sila působící na dno prohlubně od nozutnosti protiváhy	F4 = 2673 N
Sily působící na dno prohlubně od výtahové klece	F5,6 = 9600 N
Sily působící na vodítka protiváhy	FF1 = 1040 N
Sila působící na stěny šachty	FF2 = 600 N


ZÁKLADNÍ PARAMETRY VÝTAHU:

Stroj	Bezpečovodový	Vodítka klece	podpěra
Nozutnost:	450 kg	Vodítka protiváhy -	podpěra
Počet osob:	7	Klec 1,10 x 1,20 x 2,150	přechová výplň
Ujemnootvornost	1,00 m/s	Dveře šachetní automat.	sv. 2000 x 800 mm
Rám klece	1630	Kabinové dveře	sv. 2000 x 800 mm
Záves klece	1450	Přívod el energ.	3NFe 400 / 230 V 50 Hz -TN-C-S
Hmotnost klece a v kabíně	600 kg	Elektromotor - výkon :	dle dodavatele
Hmotnost protiváhy	850 kg	Charakteristika pohoru	plynulý chod
Nosná konstrukce stroje	ocelový	Jmenovitý proud	12 Amp.
Uložení roštu stroje na konstrukci nosné OC profilů	pevný	Záberový proud	14 A
Počet stanic:	7 stanic	Jištění prívodu k výtahu	16 A
Kabina	nepřechodní	Charakt. jištění přívodu motoru	C
Počet nástupišť	7 nastupišť	Rozváděc výtahu	mikroprocesor:
Dopravní zónky:	16,900 m	Kabina	oceľový nehoř.
Prohlubna	1.200	Řízení pohoru	plynulý chod
Nárazník RLC		Systém řízení:	frekvenční měřič
Nárazník prot.		Prostředí strojov.+ šachtá	střední
Nosné orgány:		Vstupní šachtá a stroje	+5° C až +45° C
Investor:	Universita Palackého v Olomouci, Křížkovského 5/118 Olomouc 771 47	Kontrola:	Bazalt Zeleně
Umístění	VŠK - ul. Na Zátkopě 26 - 779 00 Olomouc - Chválkovice		Havelov, Městsk. G. Klementa 1/711
Rozsah ID:	Nabídka + DSP		Datum 23.3.2017
Výměna osobního výtahu VŠK Olomouc - Chválkovice			Formát A3/A4
Výrob. typ / skupina:			Č.záklzy: Ba - SoD - 04/2017
PROJEKTOVÉ DOKUMENTACE			Č. projektu
TRAKČNÍ PÁSOVÝ OSOBNÍ VYTAH OT 450 kg - 1,00 m/s- 7st.-tf			Měřítko 1:100
Výrob. výk.:			č. výk.:
Výrob. - typ / skupina:			Ba - Dis - 04/2017

Použité názvy výrobků, konstrukcí, konstrukční částí a komponentů jsou obecně dostupné a používané v ČR. Všechny použití součástí a materiály budou minimálně ve standardní provedení a kvalitě ve smyslu platných zákonů a norm.


Půdorys šachty v horní stanici, prostor pro bez výtah bez strojovny

ŘEZ B - B

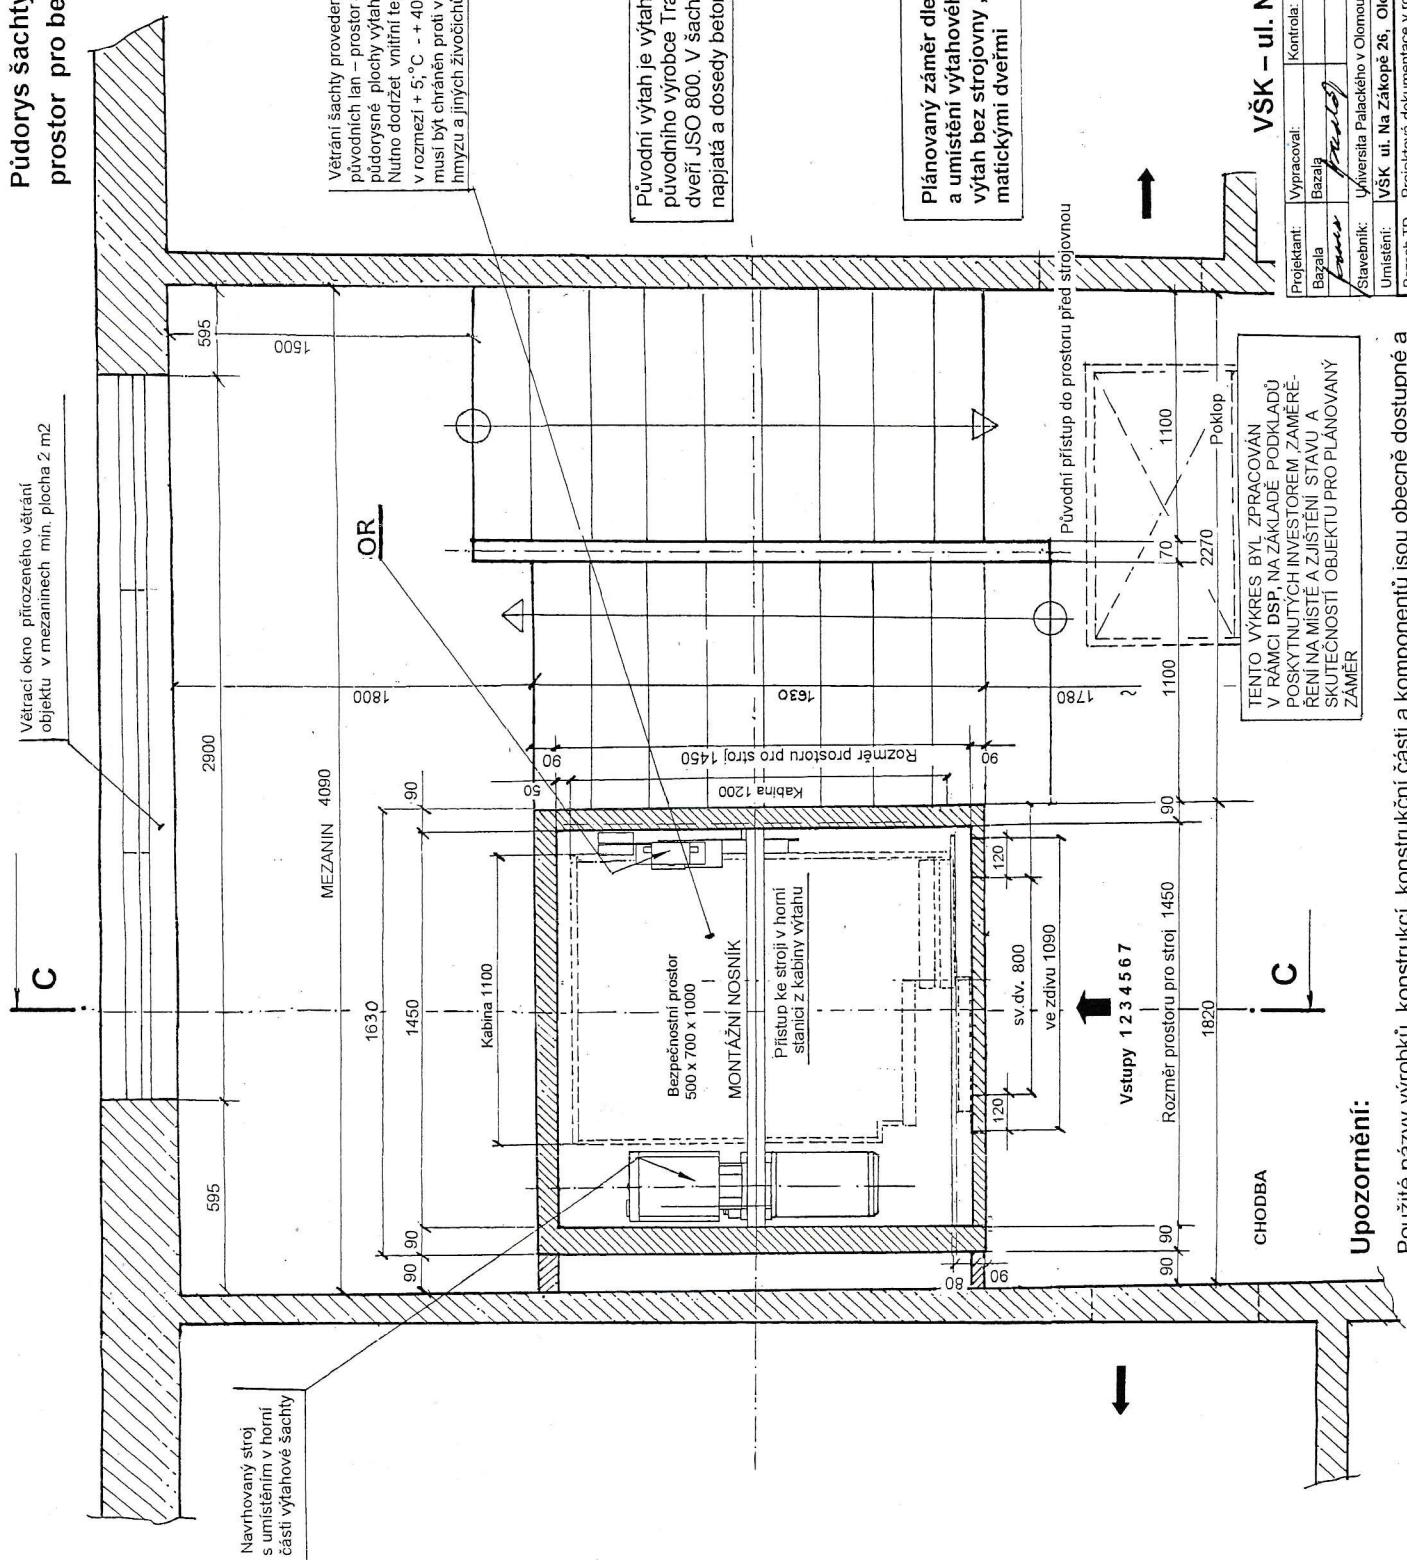

VŠK - ul. Na Zákopě 26 – Olomouc - Chválkovice				PMR – VÝTAHY
				Projektce, montáže, rekonstrukce Bazala Zdeněk G. Klimenta 1/111-Havlíčkův Datum: 23.4.2017
Umístění:	VŠK ul. Na Zákopě 26, Olomouc - Chválkovice	Výrobcem dokumentace v rozsahu DSp + Nabídka	Č.zákony: Rozsah TD: Ba -SOD - 4/2017 Ba -DSP - 4/2017	C.výk.
Stavebník:	Universita Palackého v Olomouci Křížkovského 511/8 - 771/47 Olomouc	Č.projektu: Název: Stavební výkres	Meř. Název: Půdorys šachty v prostoru stroje ŘEZ B - B	Ba -V - 02/17

PODÉLNÝ ŘEZ ŠACHTOU ŘEZ C - C

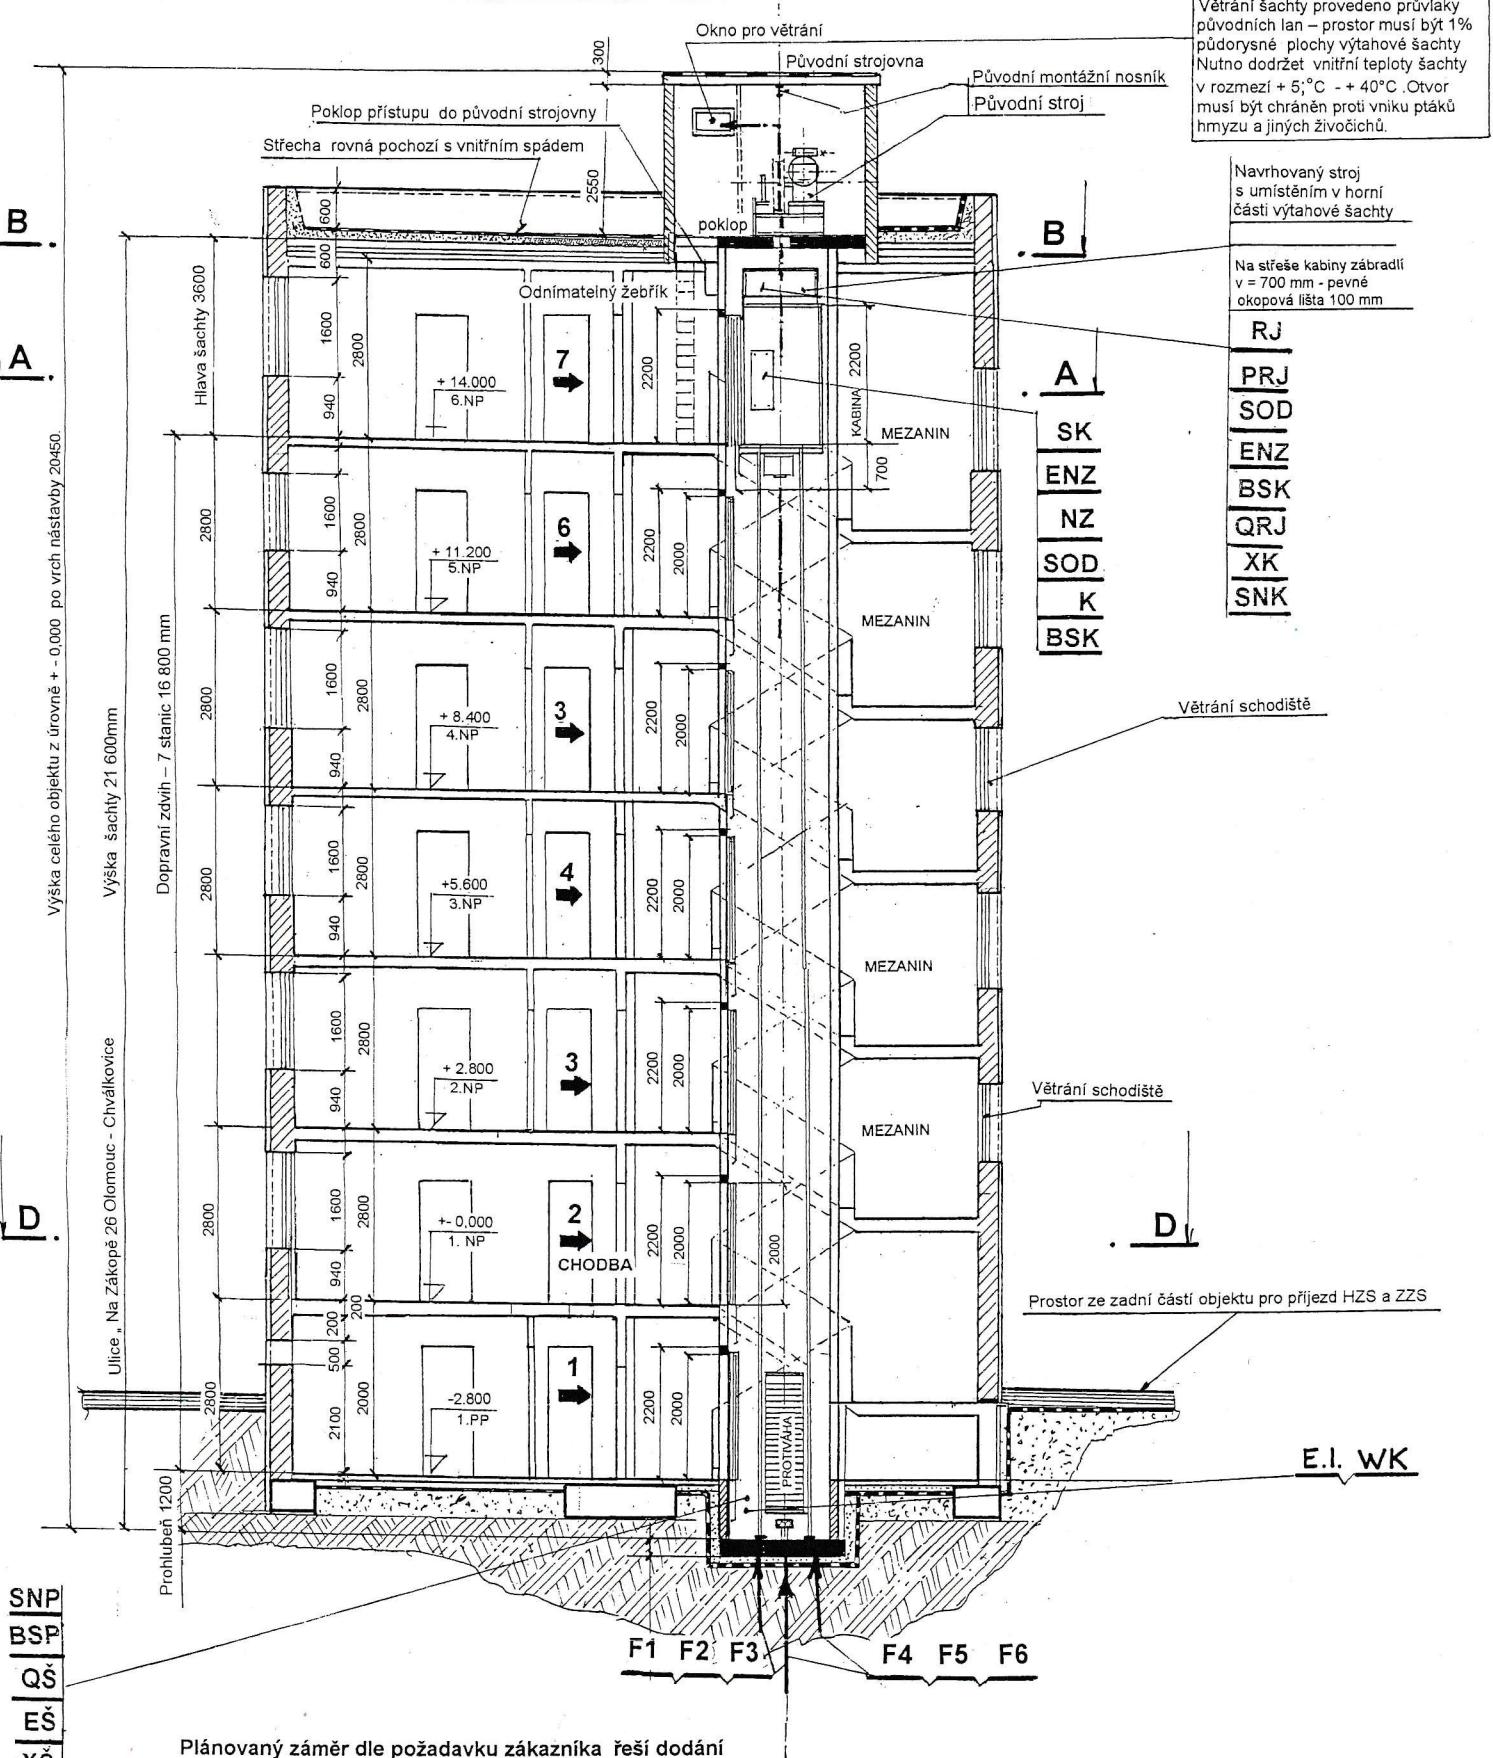

Plánovaný záměr dle požadavku zákazníka řeší dodání a umístění výtahového zařízení do stávající šachty a to výtah bez strojovny, s vyšší nosností a rychlostí s automatickými dveřmi

Universita Palackého Olomouc
VŠK – ul. Na Zákopě 26 - Chválkovice - Olomouc

SNP
BSP
QŠ
EŠ
XŠ
BSŽ
SNR
RJP

TENTO VÝKRES BYL ZPRACOVÁN
V RÁMCI DSP, NA ZÁKLADĚ PODKLADŮ
POSKYTNUTÝCH INVESTOREM, ZAMĚŘE-
ŘENÍ NA MÍSTĚ A ZJIŠTĚNÍ STAVU A
SKUTEČNOSTI OBJEKTU PRO PLÁNOVANÝ
ZÁMĚR

Projektant:	Vypracoval:	Kontrola:	Schválil:	PMR – VÝTAHY
Bazala	Bazala		X	Projekce, montáže, revize Bazala Zdeněk
Stavebník:	Universita Palackého v Olomouci Křížkovského 511/8 771 47 Olomouc			G.Klimala 1 / 711-Havířov
Umístění:	VŠK ul. Na Zákopě 26, Olomouc - Chválkovice			Datum: 23.4.2017
Rozsah TD:	Projektová dokumentace v rozsahu DSP + Nabídka			Č.zákázky: Ba -SOD - 4/2017
Výměna osobního výtahu a instalace nového				Č.projektu: Ba -DSP - 4 / 2017
Název:	Stavební výkres Podélný řez šachty ŘEZ C - C		Měř.	Č.vykr.
				Ba -V - 03/17